

Свидетельство о допуске
к определенному виду работ
№ 0678-2017-7707339217-П-011

От 19.01.2017г.

Выдано ассоциацией в области
архитектурно-строительного проектирования
"Саморегулируемая организация
"Совет проектировщиков"
срок действия : без ограничения срока действия

<https://tmelectro.ru/>

Проект

Проект слаботочных систем связи (СКС).

22/05/06АШ-СКС

*по адресу: Московская обл., Дмитровский р-н, с/пос. Габовское, д.
Овсянниково,*

Заказчик:

Главный инженер проекта _____ / Арсентьев Е.П./

МОСКВА

2022 г.

Инв. N подл.	Подл. и дата	Взам. инв. N

СПРАВКА ГЛАВНОГО ИНЖЕНЕРА ПРОЕКТА

Проектная документация разработана на основании проведенных ООО «ТМ-Электро» инженерных изысканий и технического обследования квартиры и этажных слаботоочных ниш в соответствии с исходными данными, заданием на проектирование, техническими регламентами и с соблюдением технических условий.

Принятые проектные решения соответствуют требованиям Экологических, санитарно-гигиенических, противопожарных и других действующих норм и правил и обеспечивают безопасную для здоровья и жизни людей эксплуатацию объекта при соблюдении предусмотренных чертежами мероприятий.

Оборудование, другая продукция и изделия, применяемые в проекте, сертифицированы для применения в установленном порядке.


Главный инженер проекта

Арсентьев Е.П.

Инв. N подл.	Подл. и дата	Взам. инв. N										
Инв. N подл.	Подл. и дата	Взам. инв. N							22/05/06 АШ –СКС			
									Заказчик :			
			Изм.	Кол.уч.	Лист	№ док.	Подпись	Дата				
									Дом по адресу: Московская обл., Дмитровский р-н, с/пос. Гадовское, д. Овсянниково	Стадия	Лист	Листов
			ГИП		Арсентьев				П	1	6	
Проверил		Арсентьев										
Разраб.		Коровин										
						</						


Ведомость рабочих чертежей основного комплекта													
Лист		Наименование							Примечание				
1		Справка главного инженера											
2		Общие данные											
3		Структурная схема соединений оборудования СКС.											
4		Схема прокладки кабельных линий. 1 этаж.											
5		Схема прокладки кабельных линий. 2 этаж.											
6		Спецификация оборудования и материалов											
<div>Общие данные</div> <p>Настоящий альбом рабочей документации СКС разработан на основании:</p> <ul style="list-style-type: none">• технического задания на проектирование;• архитектурно-строительных чертежей <p>Проектной документацией не предусматривается использование впервые применяемых технологических процессов и решений. Технические решения, принятые в данной рабочей документации, соответствуют требованиям санитарно-гигиенических, противопожарных и других норм, действующих на территории РФ, и обеспечивают безопасную для жизни и здоровья людей эксплуатацию объекта при соблюдении предусмотренных настоящей документацией мероприятий.</p> <p>Изделия и материалы, применяемые при производстве работ, должны соответствовать спецификациям проекта, государственным стандартам, техническим условиям и иметь соответствующие сертификаты, технические паспорта и другие документы, удостоверяющие их качество.</p> <p>По окончании пуско-наладочных работ монтажной организацией должна быть выпущена исполнительная документация с учетом изменений и отступлений от проекта.</p> <div>Монтаж и настройка системы</div> <p>Оборудование СКС установить согласно рабочим чертежам. При установке оборудования руководствоваться документацией производителя оборудования и решениями, принятыми в данной проектной документации.</p> <p>Монтаж системы производить согласно структурной схеме и схеме соединения. Все монтажные работы производить при выключенном электропитании устанавливаемого оборудования. К работам по монтажу и пуско-наладке оборудования допускается персонал, имеющий соответствующую профессиональную квалификацию, сертификаты фирм-изготовителей оборудования, после детального изучения рабочей документации, нормативных и руководящих документов и инструкций производителя оборудования</p> <p>Прокладку и опуск кабеля производить в ПВХ трубе.</p> <p>Розетки СКС и панель видеодомофона предусмотрены дизайн-проектом.</p> <p>Все отступления от проекта должны быть согласованы с проектной организацией и Заказчиком.</p> <div>Электропитание и заземление</div> <p>Заземление оборудования осуществить в соответствии с ПУЭ на шину заземления. Оборудование, подлежащее заземлению, должно быть соединено отдельным проводом с отдельным зажимом на шине заземления при помощи болтовых соединений. Для всех болтовых соединений предусмотреть меры против ослабления и коррозии контактного соединения (установка шайб пружинных либо контргайек и покрытие крепежных элементов антикоррозионными составами).</p>													
Взам. инв. N													
Подл. и дата								22/05/06 АШ -СКС					
								Заказчик:					
	Изм.	Кол.уч.	Лист	№ док.	Подпись	Дата							
Инв. N подл.	ГИП	Арсентьев					Дом по адресу: Московская обл., Дмитровский р-н, с/пос. Гадовское, д. Овсянниково			Стадия	Лист	Листов	
	Проверил	Арсентьев								П	2	6	
	Разраб.	Коровин											

Инв. N подл.	Подл. и дата	Взам. инв. N

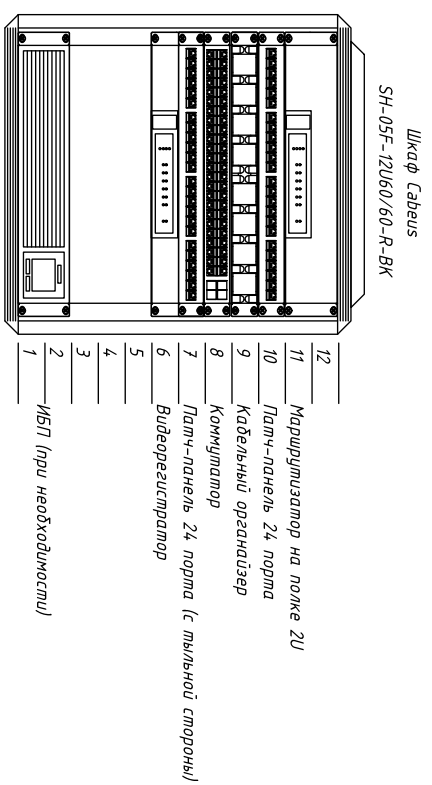[illegible]


- Кабель UTP cat 5e
- Кабель ТВ
- Кабель оптический
- Монитор видеодомфона
- Розетка RJ-45
- Розетка ТВ
- Wi-Fi точка доступа

Инв. N подл.	Подл. и дата	Взам. инв. N

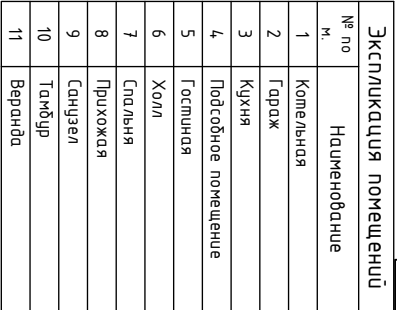

- [illegible]

Выбор антенного кабеля
(предусмотреть запас кабеля 50 м)

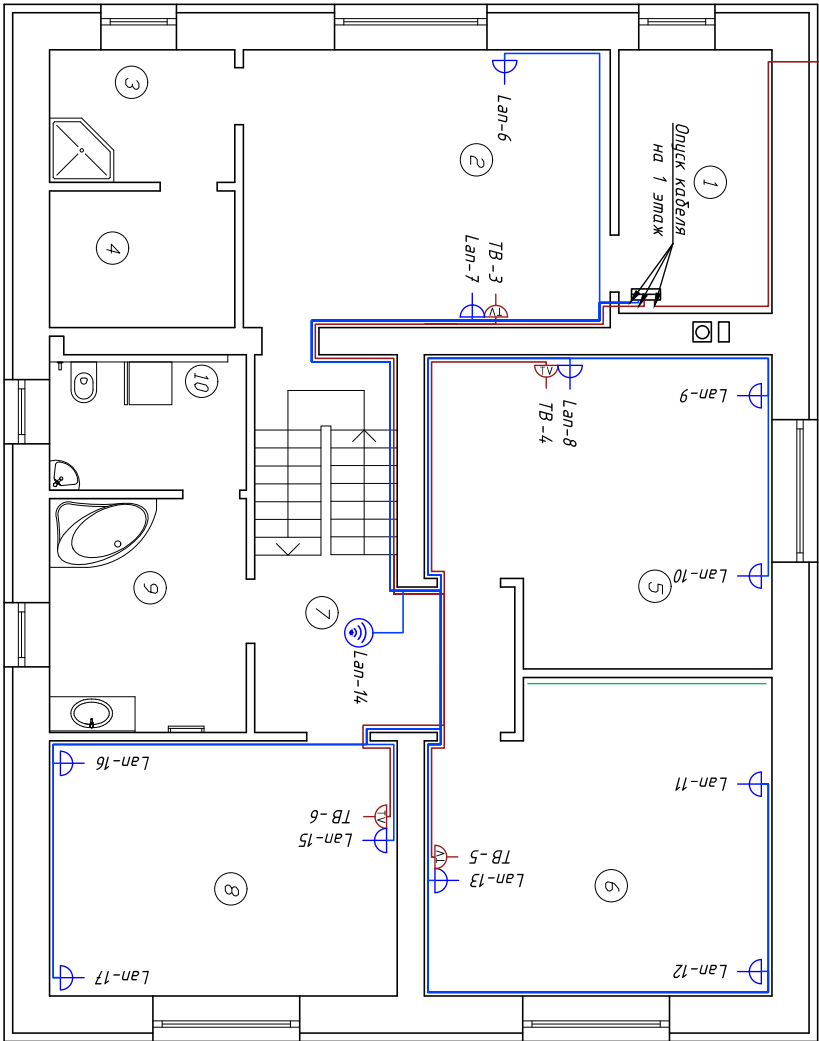

Экспликация помещений		
№ по м.	Наименование	
1	Комната	
2	Спальня 1	
3	Санузел	
4	Сауна	
5	Спальня 2	
6	Спальня 3	
7	Холл 2-го этажа	
8	Спальня 4	
9	Ванная	
10	Постирочная	

- Условные обозначения:
- Кабель оптический +UTP cat 5e
 - Кабель UTP cat 5e
 - Кабель ТВ
 - шкаф СКС
 - Розетка RJ-45
 - Розетка ТВ
 - Монитор видеодомофона
 - Wi-Fi точка доступа

Согласовано				

Инв. N подл.	Подл. и дата	Взам. инв. N
		Гл. спец.

22/05/06 АШ -СКС					
Заказчик:					
Изм.	Колуч	Лист	№ док.	Подпись	Дата
ГИП	Арсентьев				
Проверил	Арсентьев				
Разраб.	Коровин				
Дом по адресу: Московская обл., Дмитровский р-н, с/пос. Гайдовское, д. Овсянниково					
Схема прокладки кабельных линий. 2 этаж.					
000			"ТМ-Электро"		
Студия			Лист	5	6
Листов					

